

ТОО «Павлодарский Проектный И.Ц.» Государственная лицензия №14015527 от 15.10.2014 г.

Заказчик: ГУ «Отдел образования, физической культуры и спорта Есильского района Акмолинской области»

# РАБОЧИЙ ПРОЕКТ

"Капитальный ремонт школы в с. Курское, Есильский район, Акмолинская область"

Альбом 1. ВК "Водопровод и канализация"

Директор ТОО "Павлодарский Проектный И.Ц.

Жауханов Ф.Б.

Главный инженер проекта

Сагимбаев Б.Е.

г. Павлодар, ул. Суворова, 13, каб. 602

mail@ppicenter.kz

pa6. +7(7182)62-00-07

моб. +7(707)119-05-78

Государственная лицензия ГСЛ №14015527 от 15.10.2014 г.

#### Ведомость рабочих чертежей основного комплекта

Лист	Наименование	Примечание
1	Общие данные	
2	План на отм.–2,400 с системой В1	
3	План на отм.0,000 с системами К1, В1 и Т3	
4	План на отм.+3,400 с системами К1, В1 и Т3	
5	План на отм.+6,800 с системами К1, В1 и Т3	
6	Схема системы К1	
7	Схемы систем В1 и Т3	
8	Водомерный узел	
9	Прочистка Ø50 в лючке (приямке)	
10	Прочистка Ø110 в лючке (приямке)	

## Ведомость ссылочных и прилагаемых документов

Оδозначение	Наименование	Примечание
	<u>Ссылочные документы</u>	
Серия 4.900–10	Альбом оборудования, фасонных частей и арматуры	
	для сетей и сооружений водопровода и канализации	
Серия 4.904–69	Детали крепления санитарно-технических приборов и	
	труδопроводов	
	<u>Прилагаемые документы</u>	
-BK.CO	Спецификация оборудования, изделий и материалов	5 листов

# Перечень видов работ для которых необходимо составление актов освидетельствования скрытых работ

- 1. Прокладка трубопроводов в штробах, бороздах перекрытий, под полом и других скрытых местах.
- 2. Укладка трубопроводов и заделка стыков.
- 3. Осмотр внутренних сетей водоснабжения и канализации.
- 4. Первичные и окончательные гидравлические испытания систем холодного и горячего водоснабжения и канализационных линий.
- 5. Гидравлические испытания на инфильтрацию и эксфильтрацию канализационных самотечных линий.
- 6. Промывка трубопроводов систем холодного и горячего водоснабжения с хлорированием.

Технические решения, принятые в рабочих чертежах, соответствуют требованиям экологических, санитарно-гигиенических, противопожарных и других норм, действующих на территории Республики Казахстан, и обеспечивают безопасную для жизни и здоровья людей эксплуатацию объекта при соблюдении мероприятий, предусмотренных рабочими чертежами.

Главный инженер проекта



Сагимбаев Б.Е.

## Основные показатели по чертежам водопровода и канализации

Наименование системы	Потребный напор		Расчетнь	ій расхоб	Установленная мощность	Примонацию	
пиименооиние системы	на вводе, м	м³/сут.	м³/ч	л/с	при пожаре, л/с	электродвига- телей, кВт	Примечание
Водопровод		5,6	6,56	3,21			
в том числе:							
холодный В1	14,0	3,78	4,36	2,20		9,0	
горячий ТЗ		1,83	2,63	1,42			
Канализация К1, К3		5,6	6,56	4,81			

### Общие указания

Данный комплект рабочей документации выполнен на основании технического задания на проектирование, архитектурно-строительных чертежей и в соответствии со следующими нормативными документами:

СН РК 4.01-01-2011 "Внутренний водопровод и канализация зданий и сооружений";

СП РК 4.01–101–2012 "Внутренний водопровод и канализация зданий и сооружений".

CH PK 4.01–05–2002 "Инструкция по проектированию и монтажу сетей водоснабжения и канализации из пластмассовых труб".

При капитальном ремонте школы в с.Курское осуществляются следующие виды работ: школа оборудуется системами хозяйственно-противопожарного водопровода, горячего водоснабжения, бытовой и производственной канализацией, выполняется замена всех сантехнических приборов и водоразборной арматуры.

Количество учащихся школе – 120человек, в столовой 80 посадочных мест.

Источником водоснабжения являются внутриплощадочные наружные сети одноименного водопровода. Горячее водоснабжение предусмотрено от накопительных электроводонагревателей.

Трубопроводы систем холодного водоснабжения выполняются из полипропиленовых труб по СТ РК ГОСТ Р 52134–2010 диаметром 20–63мм, из труб стальных водогазопроводных по ГОСТ 3262–75 и из труб стальных электросварных по ГОСТ 10704–91.

Трубопроводы систем горячего водоснабжения выполняются из полипропиленовых труб по СТ РК ГОСТ Р 52134–2010 диаметром 25мм.

На вводе в здание предусмотрен водомерный узел с одноструйным счетчиком Ø40мм. Канализация предусмотрена хозяйственно-бытовая K1 для отвода стоков от

санитарно-технических приборов в септики объемом 6м³/сут (см. часть АС), и производственная КЗ для отвода стоков из кухни и столовой через жироуловитель в септик.

Система бытовой и производственной канализации монтируется из труб полиэтиленовых канализационных и фасонных частей Ø50–110мм по ГОСТ 22689–2014.

Ввод водопровода и выпуски канализации сохраняются в существующих отверстиях здания. Прокладка трубопроводов предусматривается открыто по стенам здания, под потолком, в полу. Монтаж и приёмку систем производить в соответствии СНиП 3.05.01–85\*, СН РК 4.01–05–2002.

						-BK					
Изм.	Кол.уч.	Лист	№Док.	Подп.	Дата	"Капитальный ремонт школы в с. Ку Акмолинская обл		ильский р	айон,		
	•						Стадия	Лист	Листов		
ГИП		Casur	ιδαεβ	Comp		Курская средняя школа	РΠ	1	10		
Разра	ιδοπαл	Гольца	ρβ	Allen	7	Общие данные ТОО "Павлодарса" Лицензия №140%					


#### Экспликация помещений

Номер поме- щения	Наименование	Площадь, м <sup>2</sup>
1	Коридор	10.28
2	Тепловой узел	40.58
3	Подсобное	10.32
4	Подсобное	10.58
5	Подсобное	10.32
6	Лестница	7.83

			я сбора дренажных вод 0x500x500(h)
(b) +	<del> </del>		
) 0285	1 (1) (1) (1) (1) (1) (1) (1) (1) (1) (1	Насос	погружной ном 10-6
	3883 Bbod B1-1 \$\phi 63x3,8\$		
	330 2850 6345 4 5 6	2495 575 1913	3753

1. На планах и схемах указан наружный диаметр для труб полиэтиленовых. 2. Трубопроводы условно отнесены от стен.

						-BK				
Изм.	Кол.уч.	Лист	№Док.	Подп.	Дата	"Капитальный ремонт школы в с. Курское, Есильский район Акмолинская область"				
							Стадия	Лист	Листов	
ГИП		Cazum	ιδα ε β	frank		Курская средняя школа	РΠ	2		
Разра	<i>δотал</i>	Гольца	ეტ	- Bu	-	План на отм2,400 с системой В1			- поектный И.Ц." от 15.10.2014 г.	

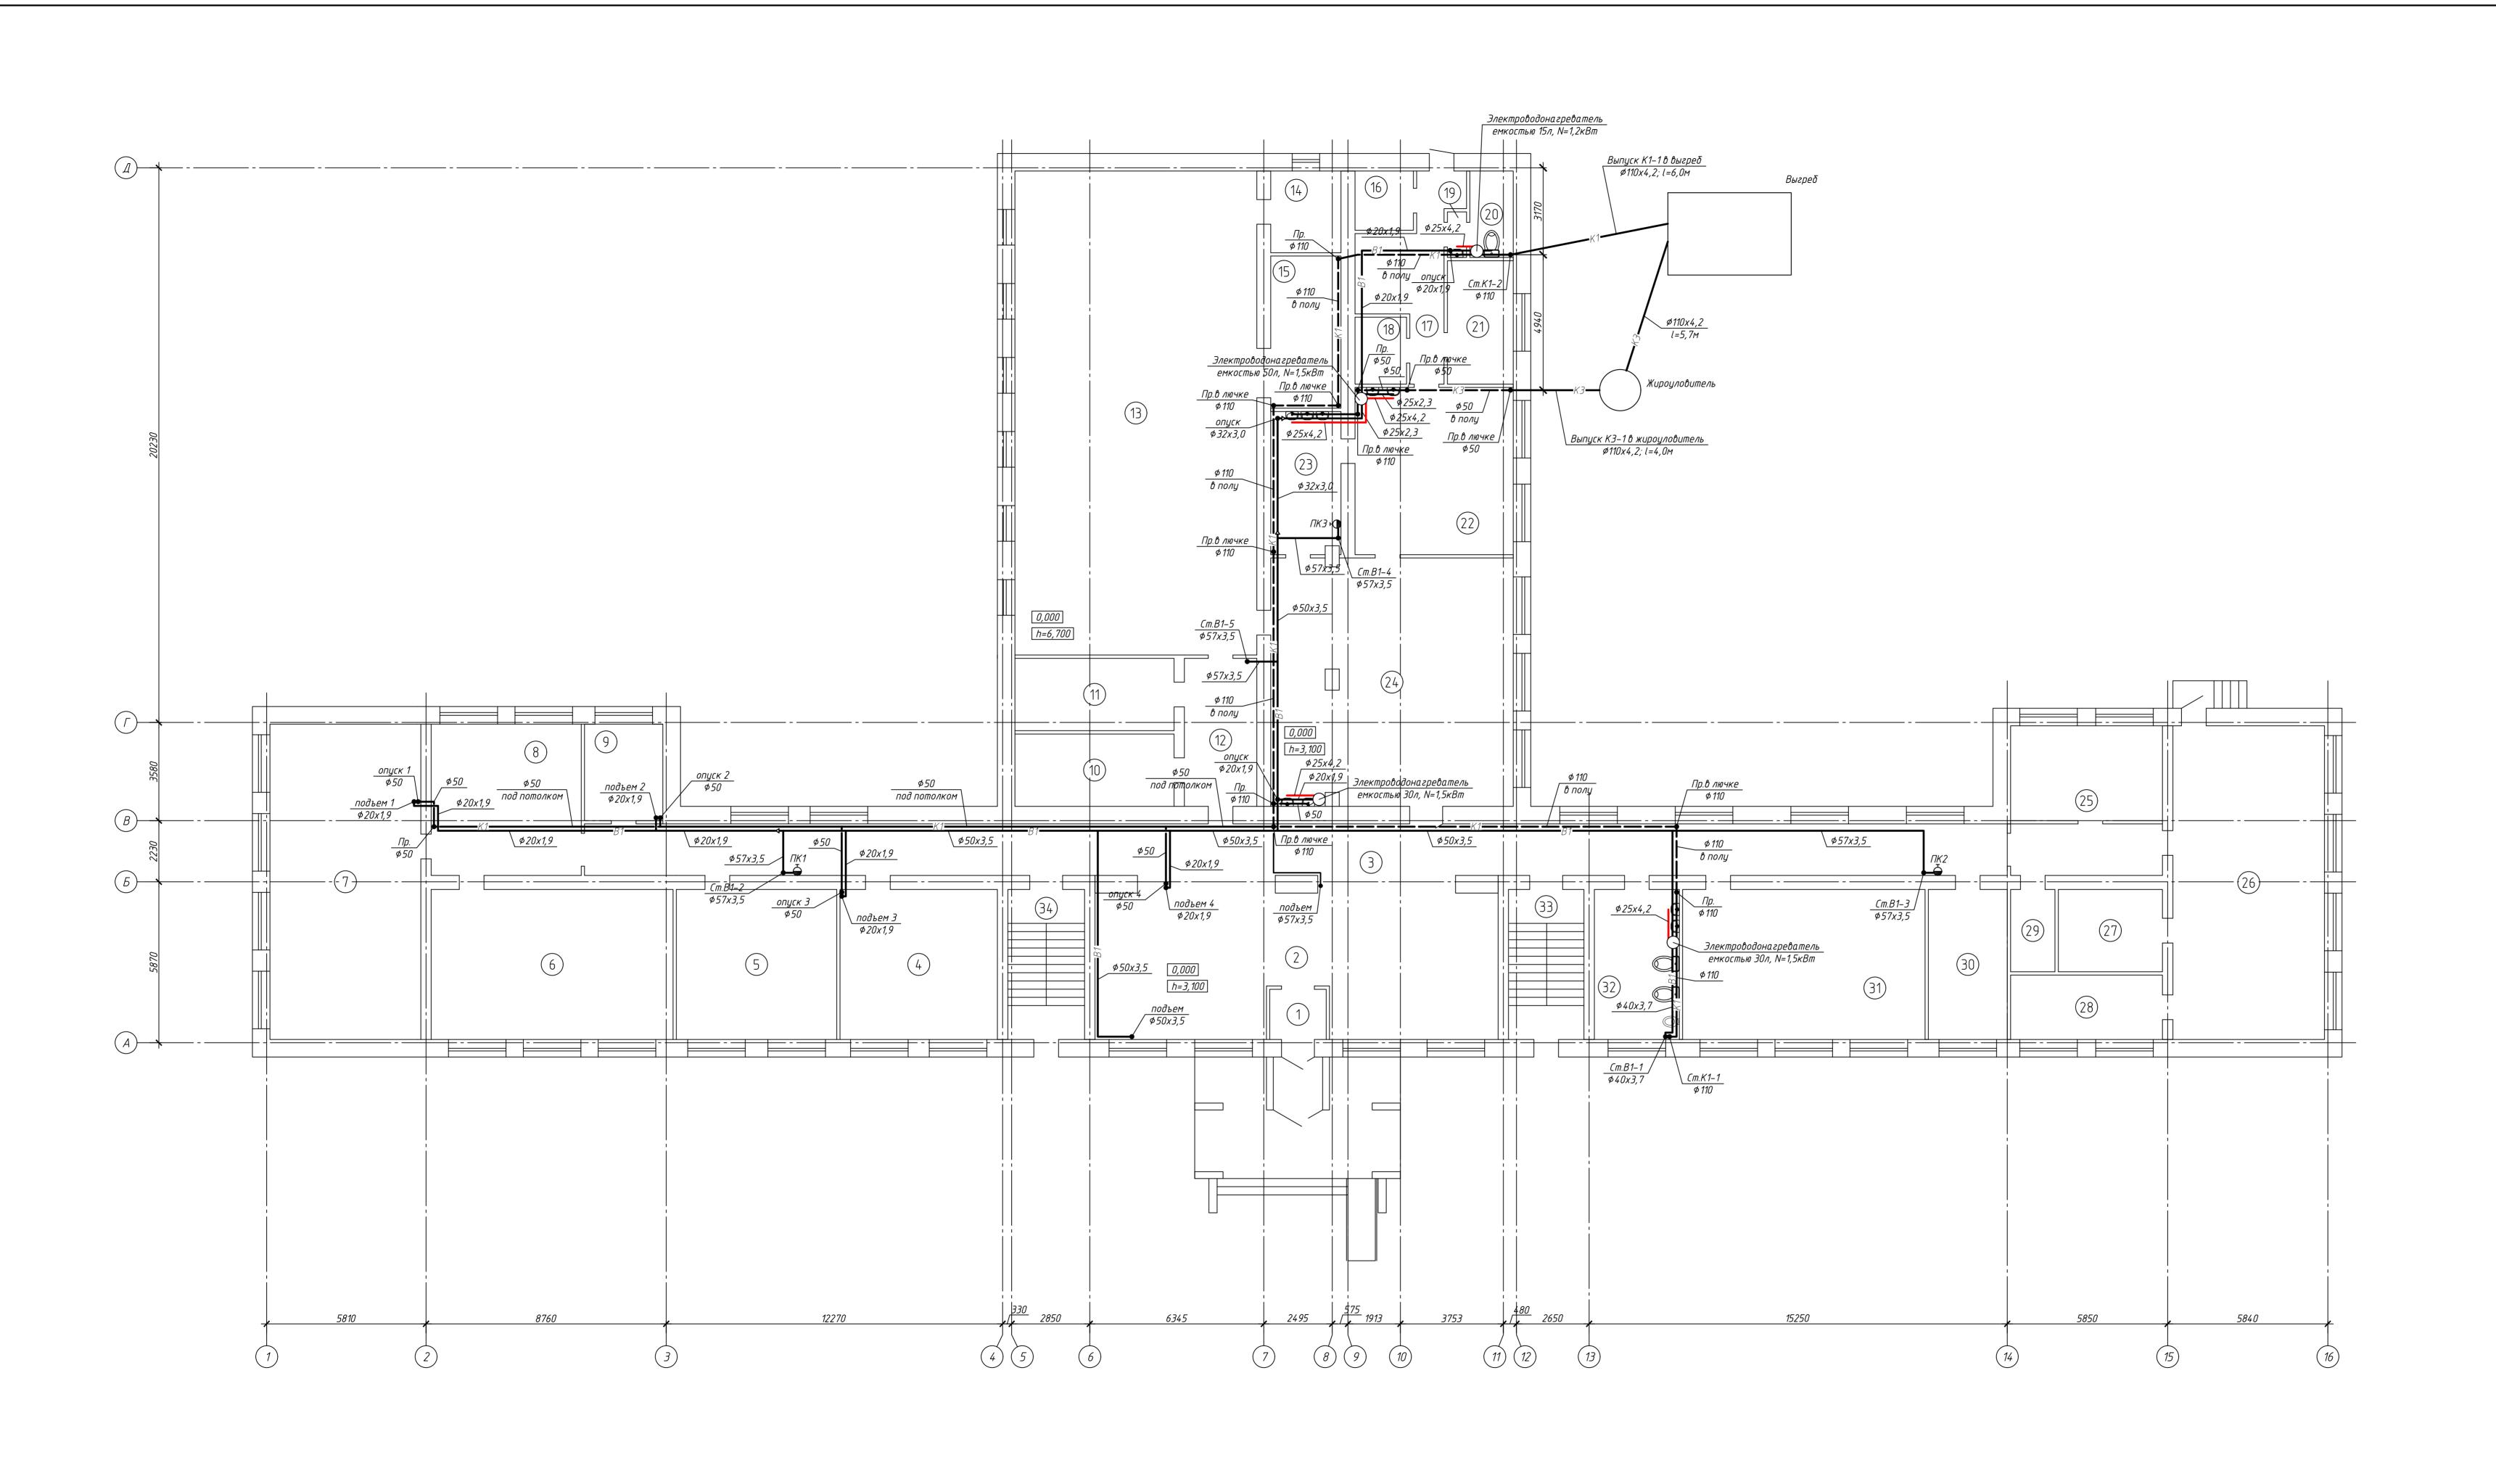


Экспликация помещений

Номер поме- щения	Наименование	Площадь, м <sup>2</sup>
1	Коридор	3.77
2	Фойе	80.45
3	Коридор	97.55
4	Предшкольный класс	31.4
5	Предшкольная игровая	32
6	Третий класс	48.25
7	Библиотека	63.25
8	Kopuđop	30.19
9	Класс	10.07
10	Раздевалка	15.31
11	Раздевалка	15.31
12	Kopuđop	14.26
13	Спортзал	155.67
14	Кабинет	7.63
15	Снарядная	14.21
16	Подсобное	4.6
17	Kopuđop	16.13
18	Подсобное	4.59
19	Kopuđop	1.16
20	Санузел	4.98
21	Комната отдыха	10.8
22	Кухня	35.2
23	Μοῦκα	13.2
24	Столовая	79.66
25	Раздевалка	30.25
26	Мастерская	63.26
27	Мастерская	11.4
28	Мастерская	13.02
29	Подсобное	4.86
30	Директорская	15.75
31	Второй класс	48.35
32	Санузел	16.96
33	Лестница	15.04
34	Лестница	15.32

1. На планах и схемах указан наружный диаметр для труб полиэтиленовых и стальных электросварных, внутренний для труб стальных водогазопроводных. 2. Трубопроводы условно отнесены от стен.

						-BK					
Изм.	Кол.уч.	Лист	№Док.	Подп.	Дата	"Капитальный ремонт школы в с. Курское, Есильский район, Акмолинская область"					
							Стадия	Лист	Листов		
ГИП Сагимб		1δα ε β	from		Курская средняя школа	РП	3				
Разра	δοπαл	Гольца	ეტ	Ju-	-	План на отм.0,000 с системами К1, В1 и Т3					

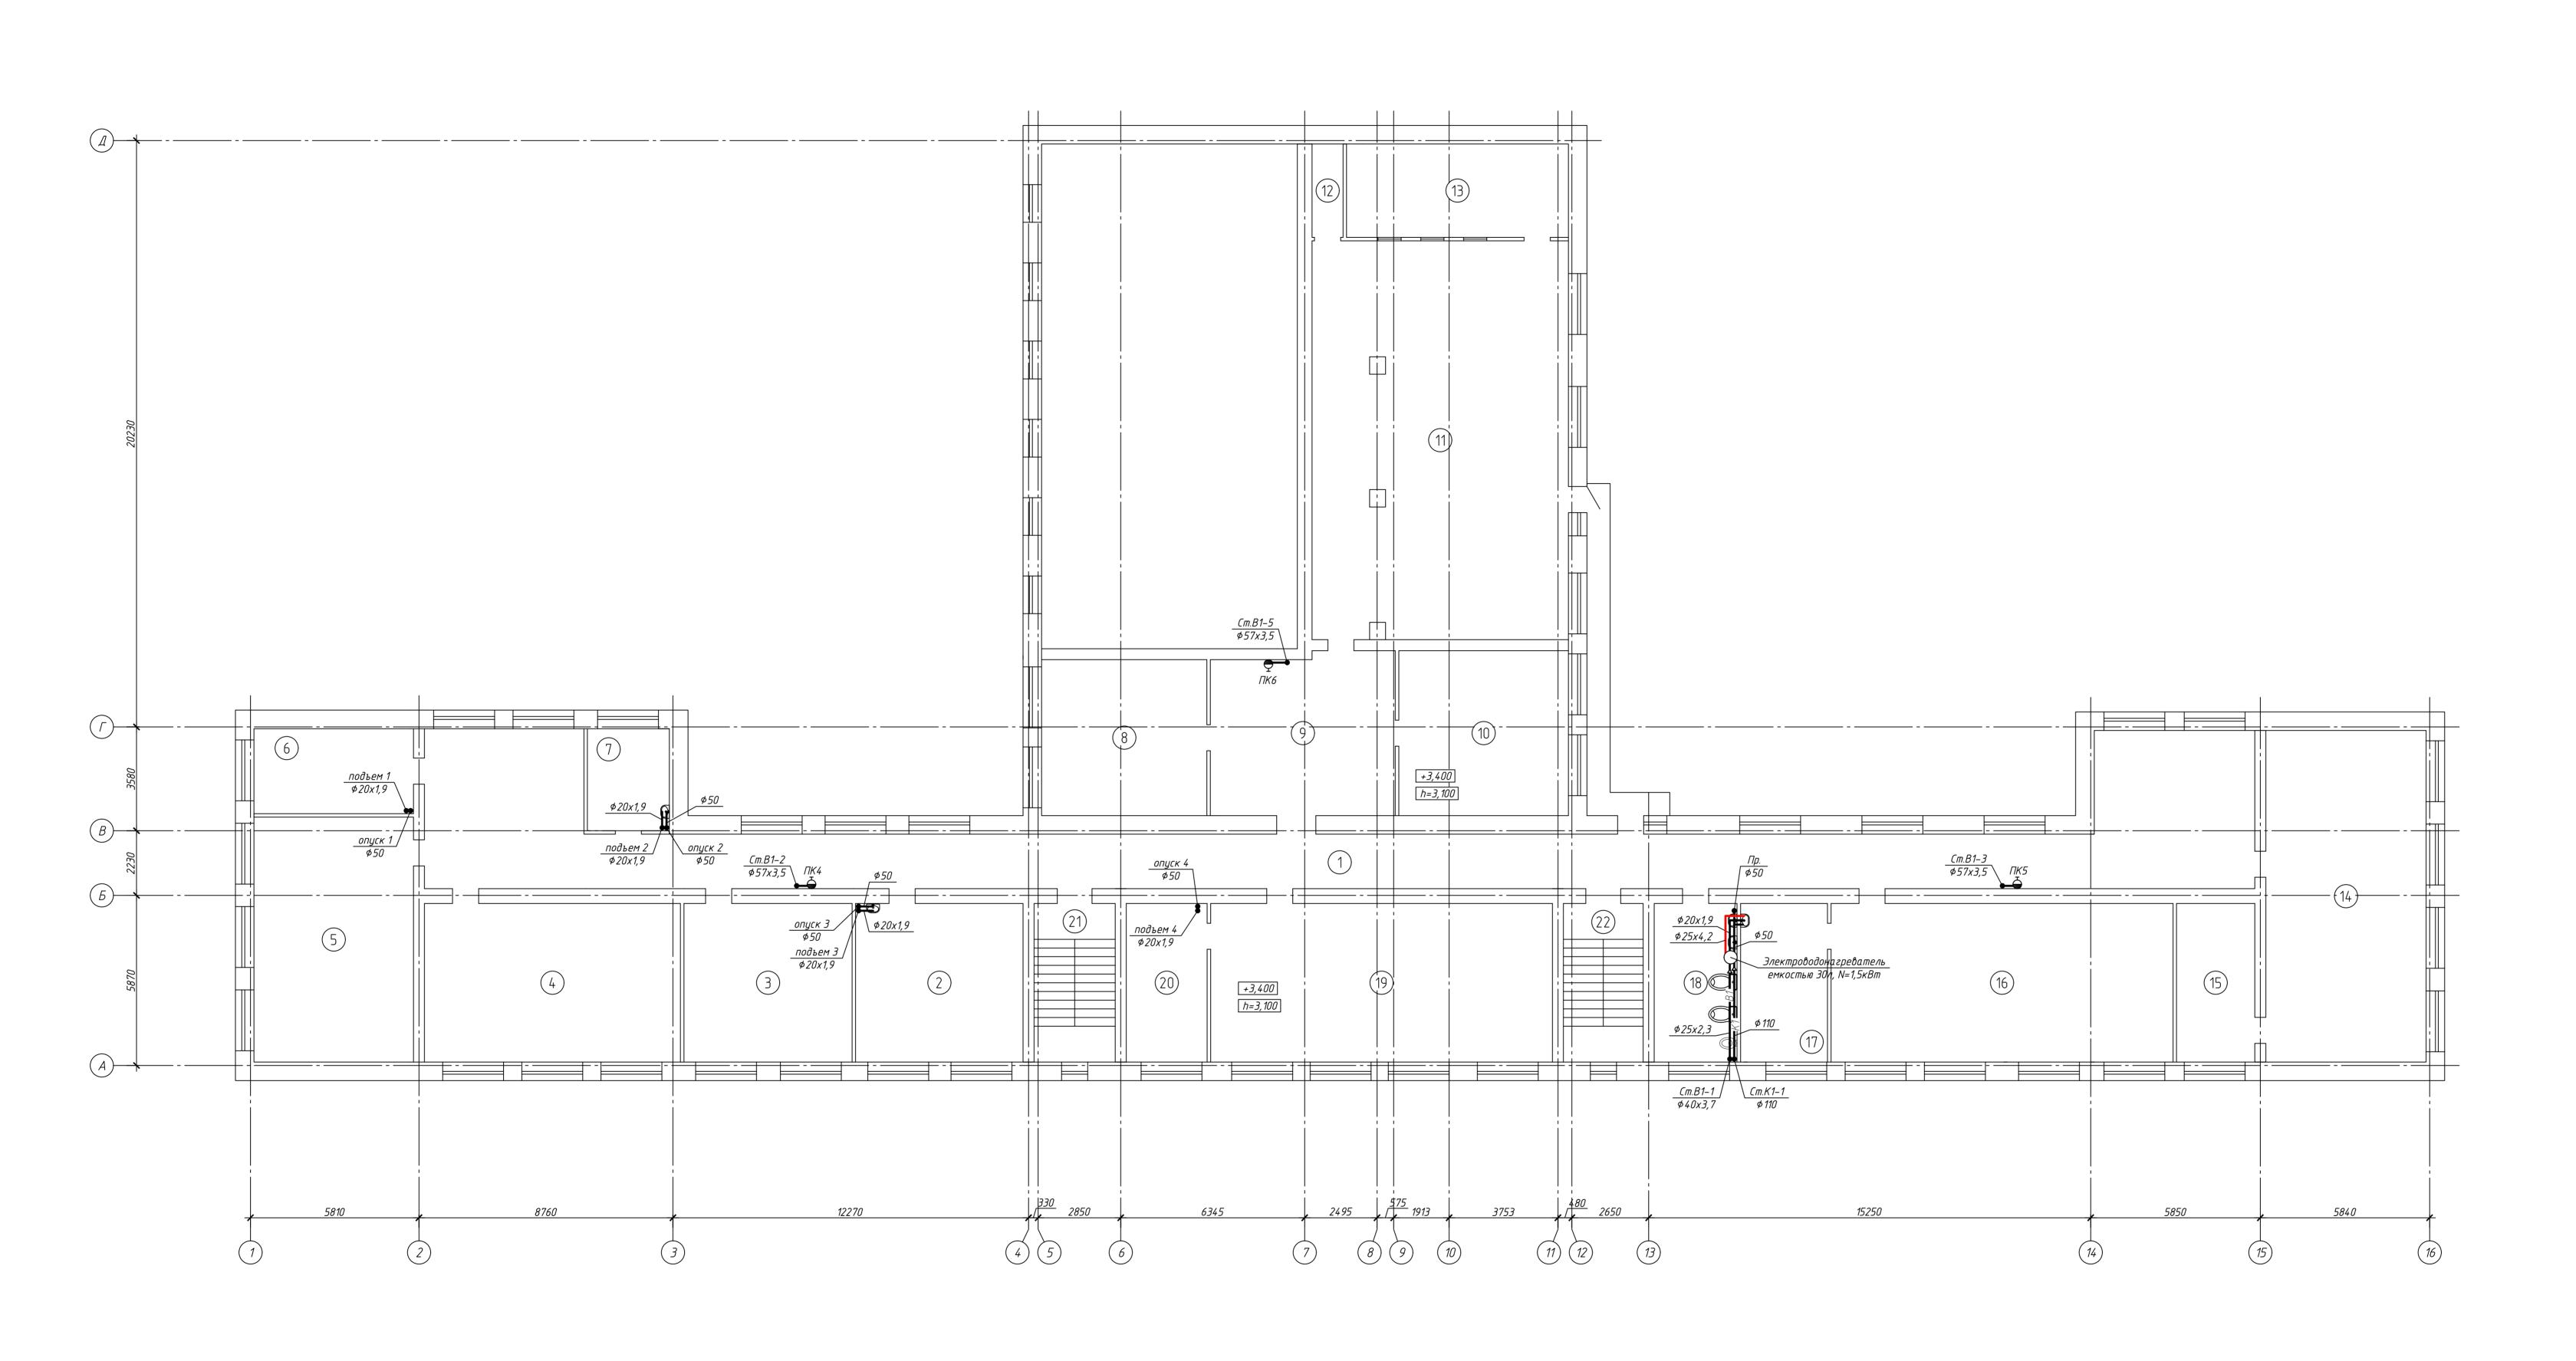



Экспликация помещений


Номер поме– щения	Наименование	Площад <u>н</u> м <sup>2</sup>
1	Kopudop	158.56
2	Мед. кабинет	31.62
3	Учительская/кабинет доверия	31.73
4	Четвертый класс	48.3
5	Кабинет математики	46.47
6	Класс	16.11
7	Медпункт	9.96
8	Класс	30.67
9	Коридор	35.21
10	Класс	33.29
11	Актовый зал	121.31
12	Подсобное	3.45
13	Кинобудка	24.63
14	Первый класс	63.26
15	Кабинет психолога	14.77
16	Кабинет физики	64.55
17	Лаборатория	16.41
18	Санузел	15.64
19	Первый класс	64.49
20	Оружейная	15.26
21	Лестница	15.32
22	Лестница	15.04


1. На планах и схемах указан наружный диаметр для труб полиэтиленовых и стальных электросварных. 2. Трубопроводы условно отнесены от стен.

"Капитальный ремонт школы в с. Курское, Есильский район, Акмолинская область" Стадия Лист Листов Курская средняя школа План на отм.+3,400 с системами К1, В1 и Т3 ТОО "Павлодарский Проектный И.Ц." Лицензия №14015527 от 15.10.2014 г.

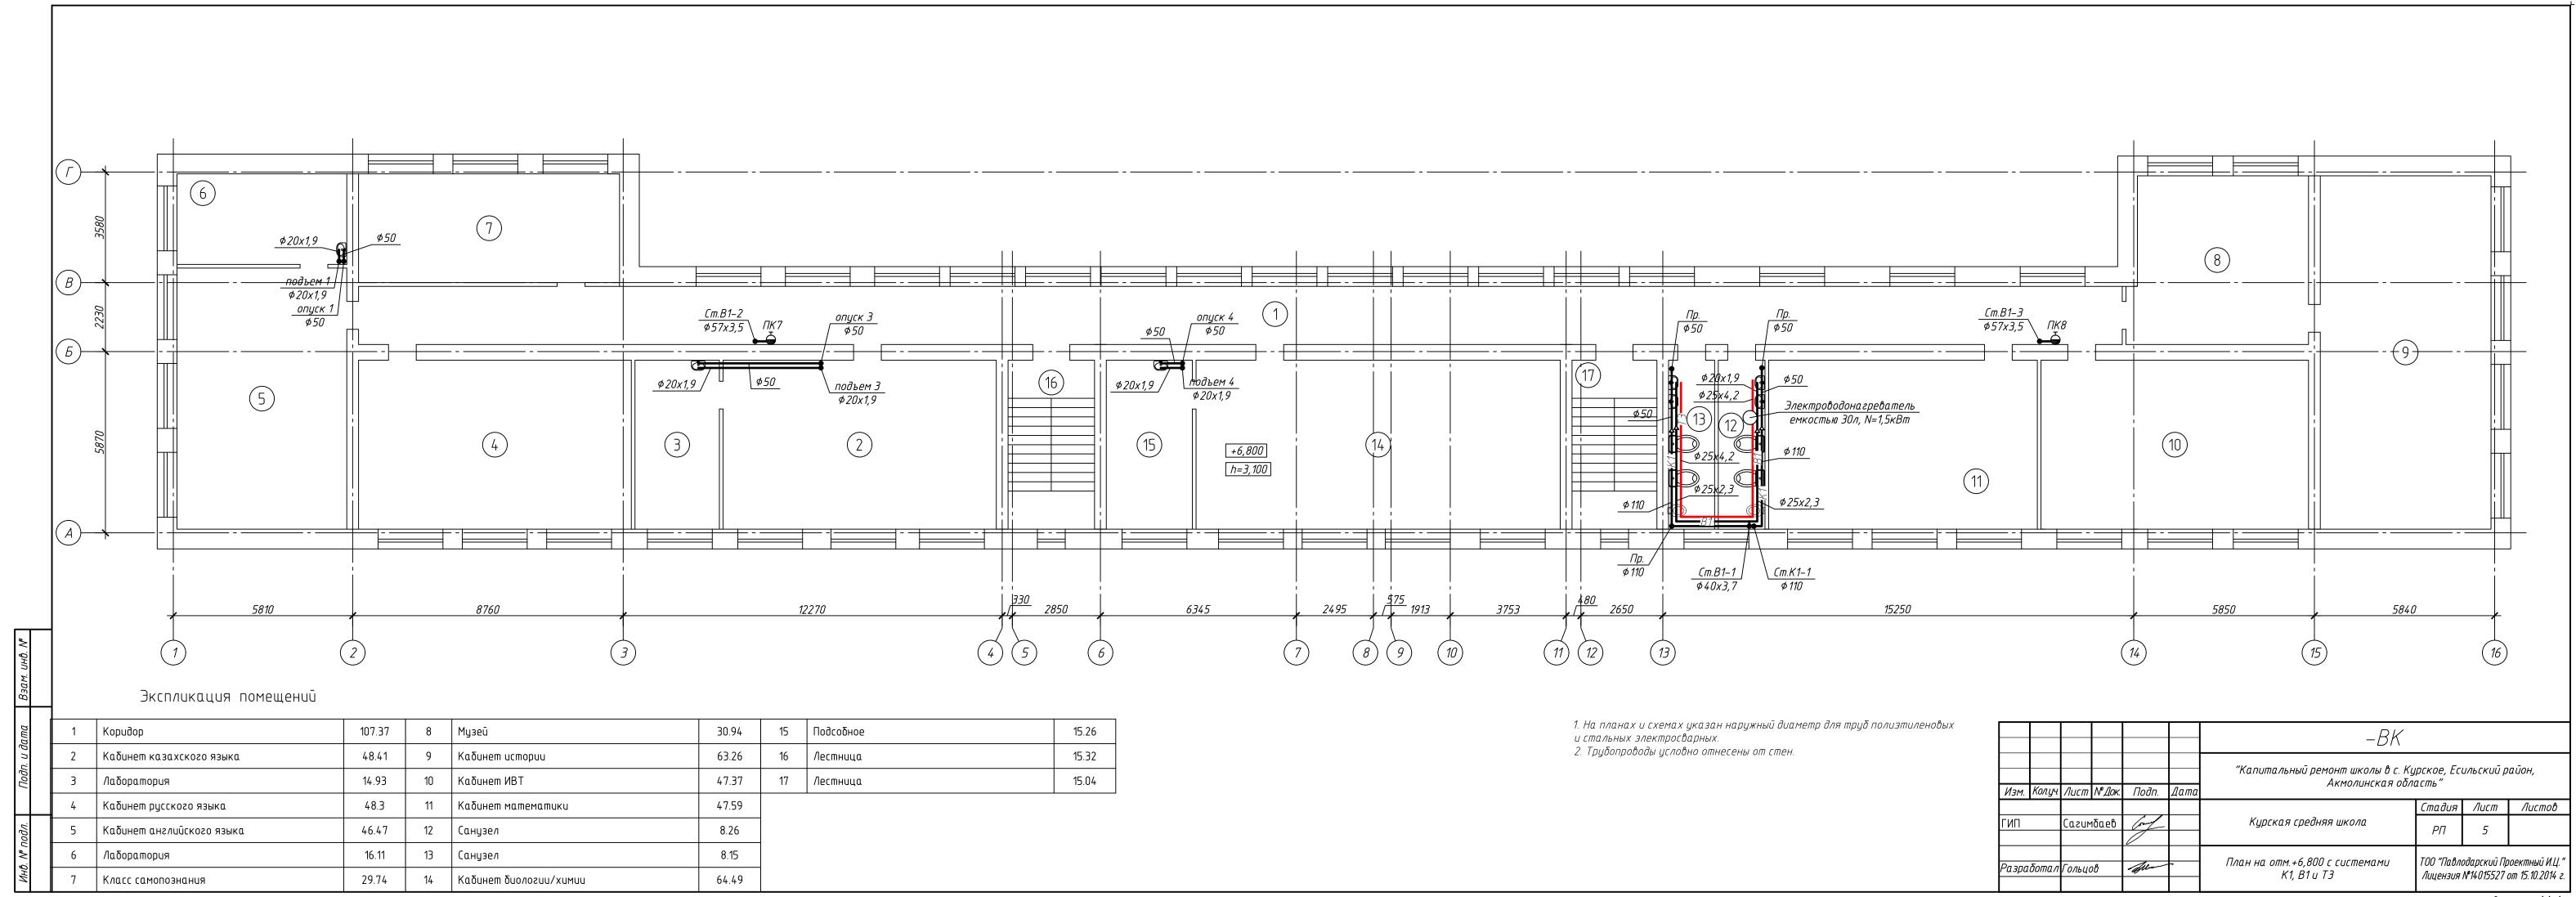

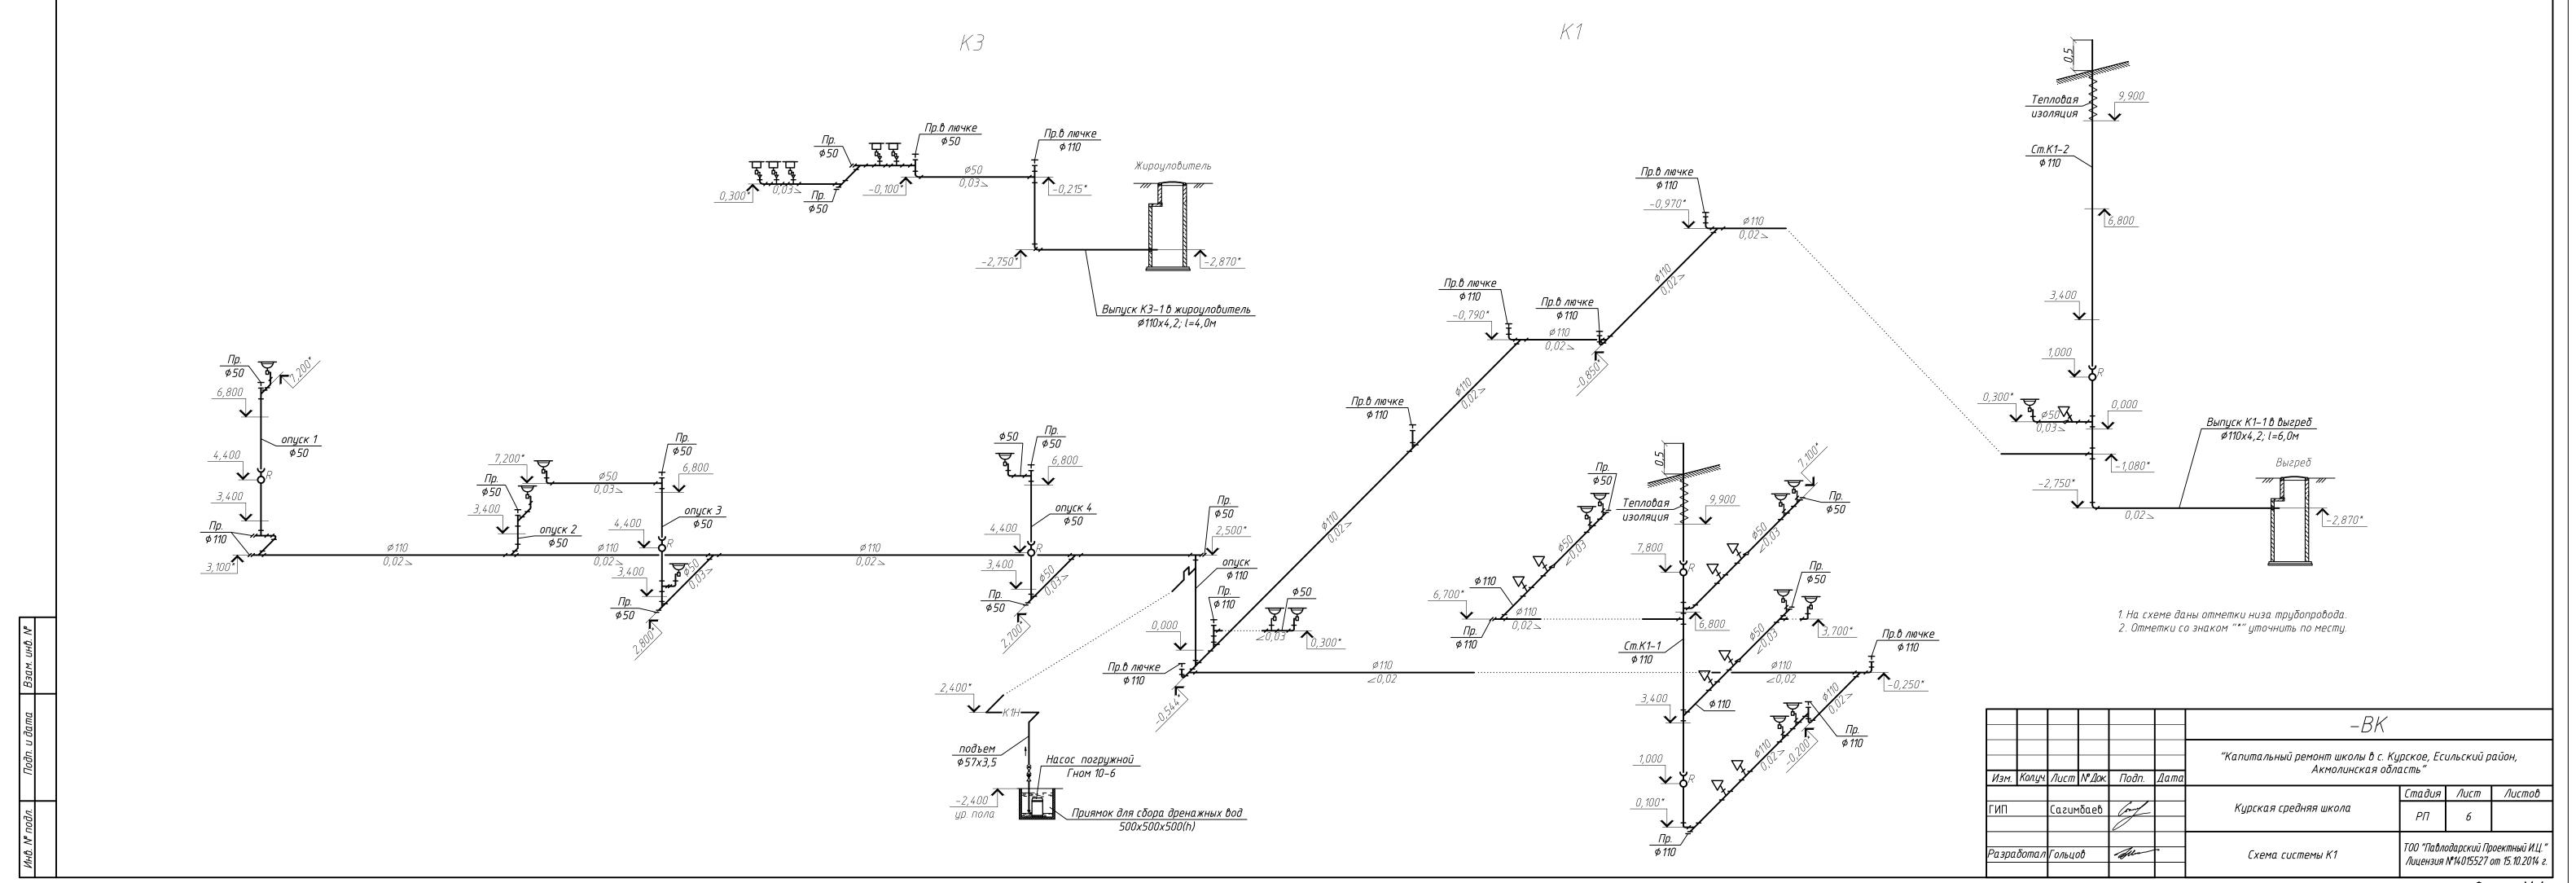

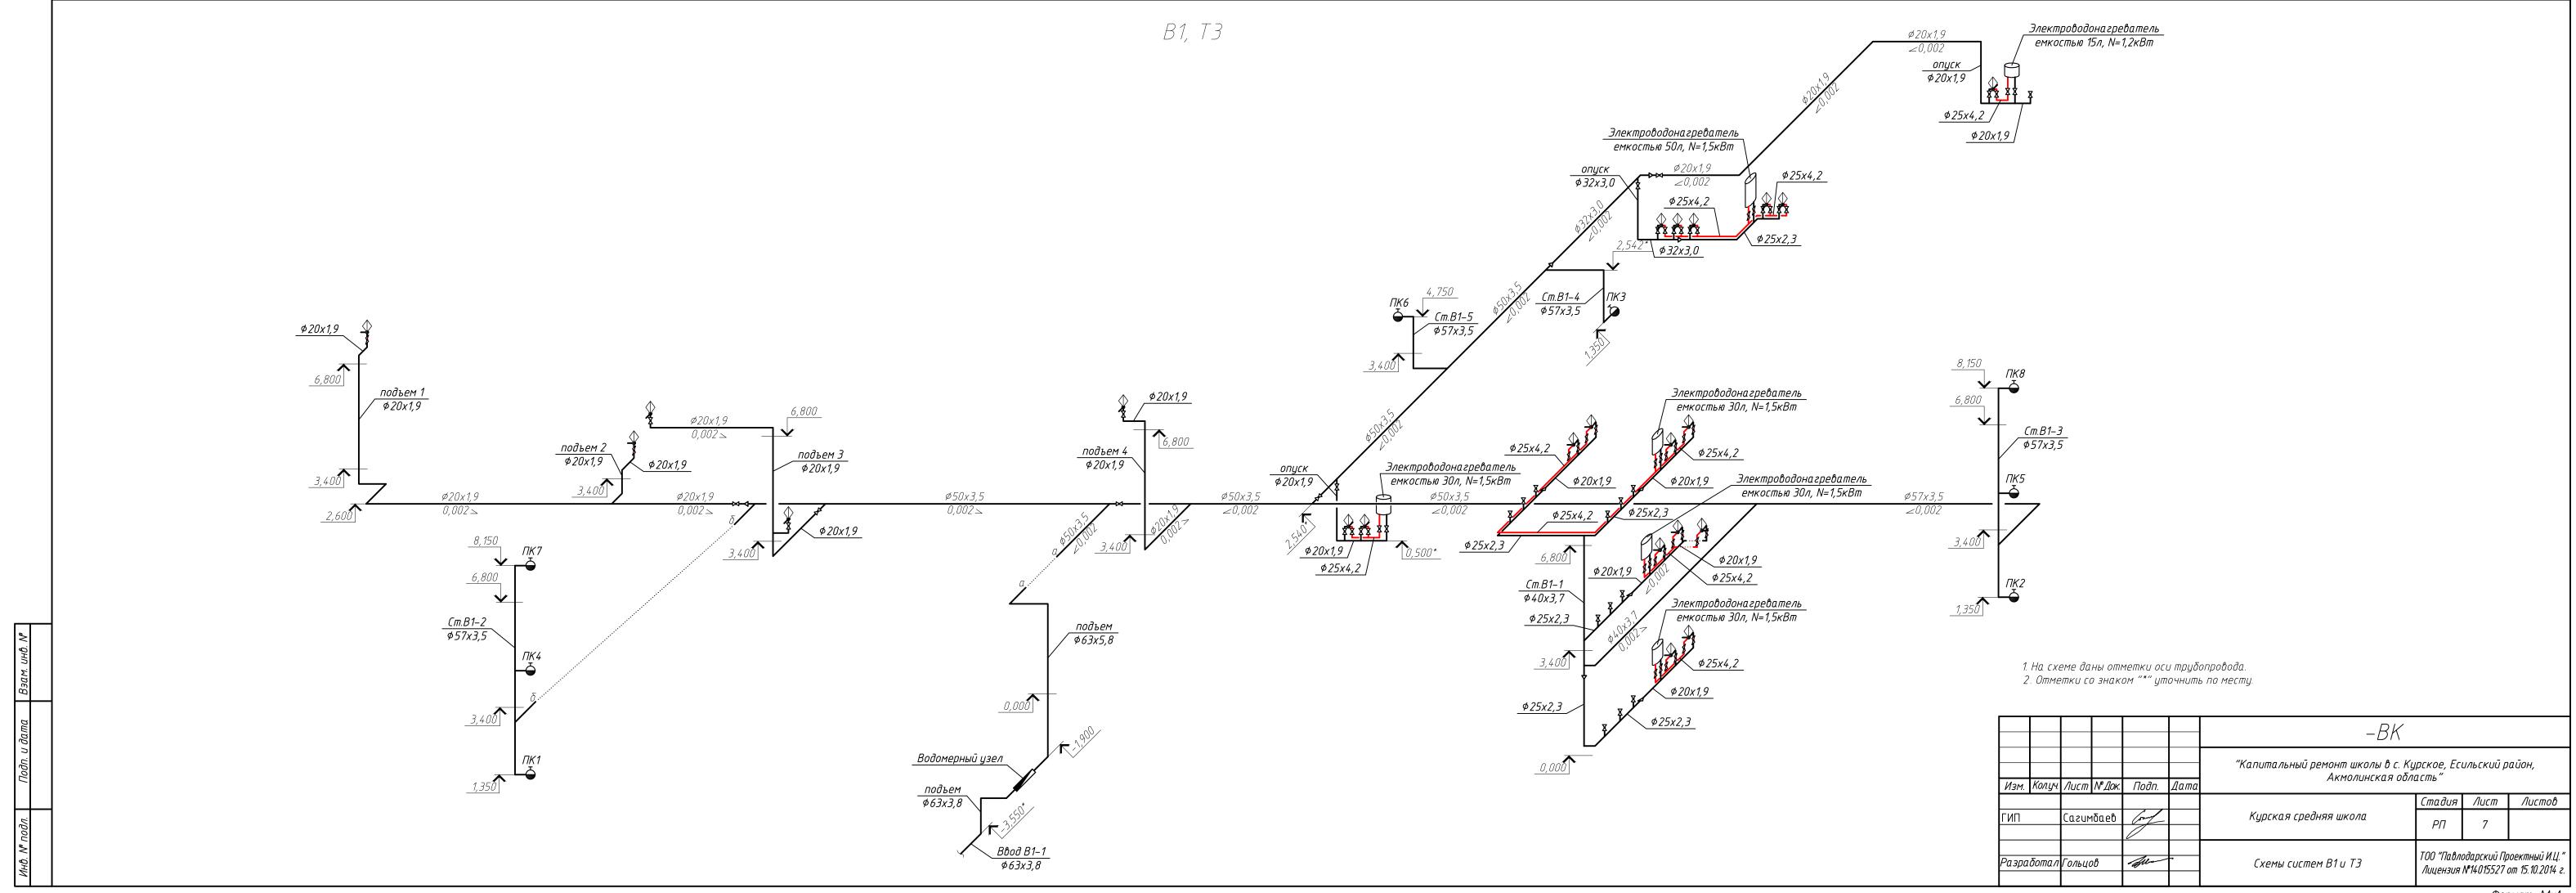

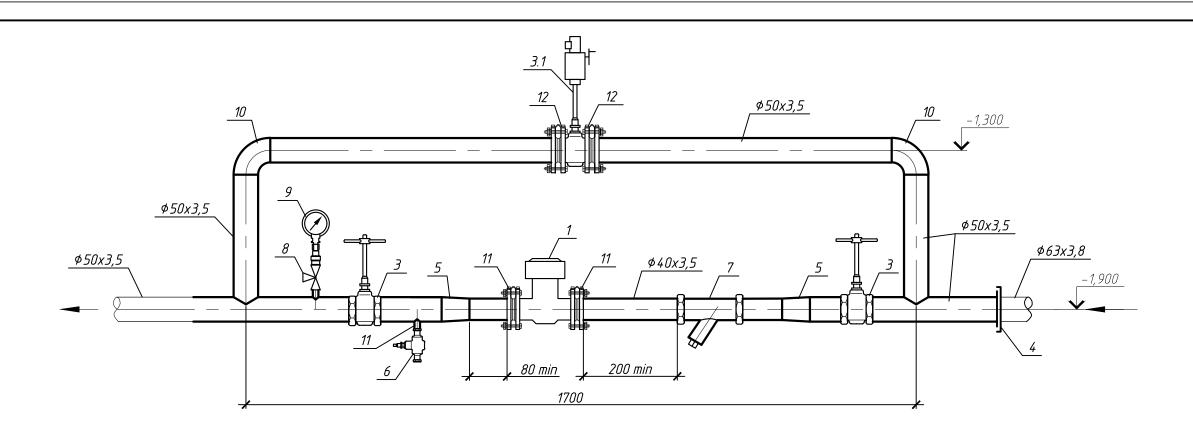

# Спецификация


продолжение

Поз.	Обозна чение	Наименование	Кол.	Масса ед. кг	Примеча- ние
7		Фильтр сетчатый Dy 20	1		шт.
8	115 18δκ	Трёхходовой кран Ду 15	1	0,4	шт.
9	ΓΟCΤ 8625-77*	Манометр общего назначения ОБМ–100	1		ШТ.
10	ΓΟCT 8946-75*	Угольник 90°-1-50	2	0,79	
11	ΓΟCΤ 12820-80	Фланец стальной приварной плоский			
		Py=1.0 Dy=40	2	1,71	
12	ΓΟCΤ 12820-80	Фланец стальной приварной плоский		0	
		Py=1,0 Dy50	6	2,06	
13	ΓΟCΤ 3262-75*	Труба стальная водогазопроводная			
		оцинкованная обыкновенная 15х2,8	0,4	1,32	М
14	ГОСТ 3262-75*	Труба стальная водогазопроводная			
		оцинкованная обыкновенная 40х3,5	1,0	3,95	М
15	ΓΟCΤ 3262-75*	Труба стальная водогазопроводная			
		оцинкованная обыкновенная 50х3,5	5,0	5,03	М


# Спецификация

Поз.		Обозна чение					Наимено	вание	Кол.	Масса ед. кг	Примеча: ние
1							дноструйный счетчи	ик холодно <del>й</del> воды	,		
						1	Flostar-M	Dy40	1		шт.
2						F	Радиомодуль Cyble		1		ШП.
3		15ч8р				E	Вентиль запорный м	уфтовыū	0		
						·	<i>чугунны</i> й	Dy=50	7 2	12,5	шт.
3.1		30с941нж				j	Задвижка фланцевая	Py=1,6 мПа Dy5	9		
						с электроприводом H-A2-05 N=0,25кВт			π 1	17,0	
4						E	Втулка под фланец	удлиненная Dн=0	63 1		
5			ΓΟС	T 8957-7	5*	/	Переходная муфта	50x4l	7 2	0,473	
6		15ч8бр Вентиль запорный муфтовый		уфтовыū							
						·	нугунны <u>й</u>	Dy 1.	5 1	0,75	шт.
								-BK			
Изм. Н	Кол.	Лист	№док	Подп.	Дата	,	"Капитальный ремон Ак	ит школы в с. Кур кмолинская обла	ское, Еси сть"	ільский р	айон,
<b>!</b>									Стадия	Лист	Листо
ТИП		Cazur	ιδα ε β	Comp			Курская средняя (	школа	РΠ	8	
Разрабо	тал	Гольца	ρβ	Julia	7		Водомерный уз				поектный И.L от 15.10.2014

## Прочистка в приямке (лючке)

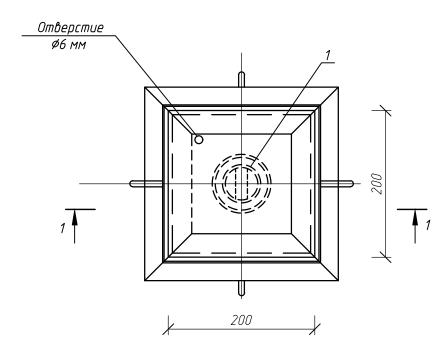

Разрез 1-1

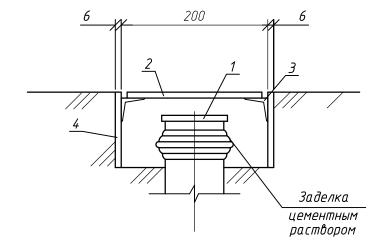


# Спецификация прочистки в приямке (лючке).

Поз.	Оδозна чение	Наименование	Кол- во	Масса ед.,кг	Примеча – ние
1	Заглушка 350 ТУ21—26—100—Т4	Заглушка пластмассовая	1		
2	Лист	<u>200x200x6 ГОСТ 19903-90</u> вст.ЗКП2 ГОСТ 380-05	1	1,88	крышка
3	<i>Уголок</i>	<u>50x50x5 ГОСТ 8509–93</u> вСт.ЗКП2 ГОСТ 380–05	4	3,77	l=0,25
4	Лист	<u>200х130х6 ГОСТ 19903–90</u> вСт.З КП2 ГОСТ 380–05	4	1,22	κοροδκα
ļ					


- 1. Спецификация дана на 1 комплект.
- 2. Изготовить 1 комплект.
- 3. Данная спецификация не учтена в основной спецификации.

						-BK						
Изм.	Кол.ич.	Лист	№ Док.	Подп.	Дата	"Капитальный ремонт школы в с. Курское, Есильский район, Акмолинская область"						
1		,,,,,,,,,,,,,,,,,,,,,,,,,,,,,,,,,,,,,,,					Стадия	Лист	Листов			
ГИП		Cazum	ιδαεβ	lower		Курская средняя школа	РΠ	9				
Разра	<i>ботал</i>	Гольца	ρβ	film	7	Прочистка Ø50 в лючке (приямке)	) ТОО "Павлодарский Пр Лицензия <b>№</b> 14015527					

## Прочистка в приямке (лючке)

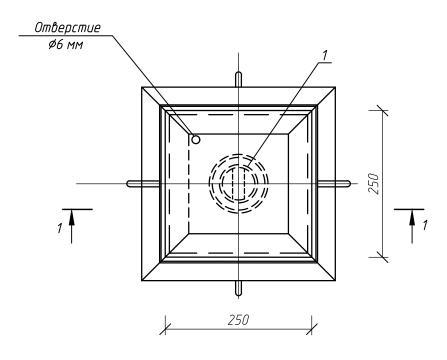

Разрез 1-1

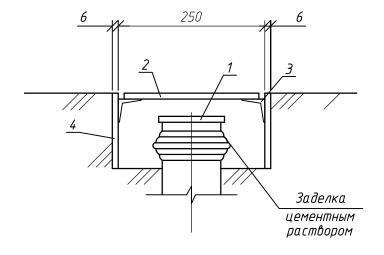

## Спецификация прочистки в приямке (лючке).

Поз.	Оδозна чение	Наименование	Кол- во	Масса ед.,кг	Примеча – ние
1	Заглушка 3100 ТУ21—26—100—Т4	Заглушка пластмассовая	1	0,124	
2	Лист	<u>245x245x6 ГОСТ 19903-74</u> вст.3КП2 ГОСТ 380-05	1	2,83	крышка
3	Уголок	<u>50x50x5 ГОСТ 8509–93</u> вст.ЗКП2 ГОСТ 380–05	4	3,77	l=0,25
4	Лист	<u>250х130х6 ГОСТ 19903–74</u> вСт.З КП2 ГОСТ 380–05	4	1,53	κοροδκα

- 1. Спецификация дана на 1 комплект.
- 2. Изготовить 7 комплектов.
- 3. Данная спецификация не учтена в основной спецификации.

						-BK							
Изм.	Кол.уч.	Лист	№ Док.	Подп.	Дата	"Капитальный ремонт школы в с. Курское, Есильский район, Акмолинская область"							
							Стадия	Лист	Листов				
ГИП	гип		ιδαεβ	frame		Курская средняя школа	РП	10					
Разра	δοπα л	Гольца	ρβ	Ju-	-	Прочистка Ø110 в лючке (приямке)	ТОО "Павлодарский Прое Лицензия №14015527 от						

Позиция	Наименование и техническая характеристика		Тип, марка, обозначение документа, опросного листа	Код оборудования изделия, материала	Поставщик	Ед. изм.	Количе- ство	Масса единицы, кг	Примечание
1	2		3	4	5	6	7	8	9
	<u>Холодное водоснабжение В1</u>								
1	Водомерный узел		-ВК лист 8			шт.	1		
2	Кран шаровой муфтовый	Dy15	11527n1		ТОО "Промресурс-КΖ"	шт.	40	0,145	
3	Кран шаровой муфтовый	Dy25	11527n1		ТОО "Промресурс-КZ"	шт.	2	0,54	
4	Кран шаровой муфтовый	Dy50	11527n1		ТОО "Промресурс-КZ"	шт.	1	2,6	
5	Τρ <i>yδα PP-R SDR 11 – 20x1,9</i>		CT PK FOCT P 52134–2010			М	94,0	0,107	
6	Τρуδα PP-R SDR 11 – 25x2,3		CT PK FOCT P 52134–2010			М	22,0	0,164	
7	Τρ <i>yδα PP-R SDR 11 – 32x3,0</i>		CT PK			М	11,5	0,261	
8	Τρ <i>yδα PP-R SDR 11 – 40x3,7</i>		CT PK			М	18,0	0,412	
9	Τρ <i>yδα PP-R SDR 11 – 63x5,8</i>		CT PK			М	8,5	1,01	
10	Труба стальная водогазопроводная оцинкованная	ø50x3,5	ΓΟCT 3262-75*			М	58,0	5,03	
11	Труба стальная электросварная	Ø57x3,5	ΓΟCT 10704-91			М	40,0	4,62	
12	Комплект для пожарного крана:								
12.1	Шкаф пожарный навесной ШПК-Пульс-320H (540x1300x230)		TY 4854-002-02038007-97			шт	8	33,0	
12.2	Кран пожарный с муфтой и цапкой	Dy50	15кч11р			шт	8	4,8	
12.3	Головка соединительная муфтовая ГМ-50		ГОСТ Р 53279-2009			шт	8	0,22	
12.4	Головка рукавная ГР-50		ГОСТ Р 53279-2009			шт	16	0,38	
12.5	Рукав пожарный напорный "Универсал" L=20м	Dy51	TY 8193-031-00323890-99			шт	8	7,0	
12.6	Ствол пожарный ручной РС-50		ΓΟCT 9923-80*			шт	8	0,7	
12.7	Огнетушитель ОВП-10		TY 22-6151-86			шт	16		
13	Труба полиэтиленовая ПЭ100 SDR17ø63x3,8 питьевая		ΓΟCT 18599-2001			М	2,0	0,715	

						-BK.CC	)				
Изм.	Кол.уч.	Лист	№Док.	Подп.	Дата	"Капитальный ремонт школы в с. К <u>у</u> Акмолинская обл	инская область"				
			•				Стадия	Лист	Листов		
ГИП		Casur	1 <u>5aeb</u>	loans		Курская средняя школа	РΠ	1	4		
Разра	δοπαл	Гольца	ეტ	Jun	7	· · · · · · · · · · · · · · · · · · ·			оектный И.Ц." от 15.10.2014 г.		

Позиция	Наименование и техническая характеристика	Тип, марка, обозначение документа, опросного листа	Код оборудования изделия, материала	Поставщик	Ед. изм.	Количе- ство	Масса единицы, кг	Примечание
1	2	3	4	5	6	7	8	9
14	Покрытие стальных труб и фасонных частей грунтовкой ГФ-021 на 1 раз	ГОСТ 25129-82*			M²	18,		
15	Окраска стальных труб и фасонных частей эмалью ПФ-115 на 2 раза	ΓΟCΤ 6465-76			M <sup>2</sup>	18,0		
16	Крепления для трубопроводов Ø20-63				кг	20,5		
	<u>Горячее водоснабжение ТЗ</u>							
1	Кран шаровой муфтовый Ду15	11527n1		ТОО "Промресурс-KZ"	шт.	23	0,145	
2	Τρyδa PP-R SDR 6 - 25x4,2				М	25,0	0,266	
3	Крепления для трубопроводов Ø25				кг	1,4		
	Wana ana ana Wa							
4	<u>Καμαλυβαμυν Κ1</u>	5057 226004 00				F0.0		
1	Труба полиэтиленовая канализационная ТК50-ПНД	ΓΟCT 22689.1-89			М	58,0		
3	Труба полиэтиленовая канализационная ТК110-ПНД Труба полиэтиленовая ПЭ100 SDR26 Ø110x4,2 техническая	ΓΟCT 22689.1-89			M	135,0 8,5	1,44	выпуск
4	Груби Полизтиленовая П.5 100 SDR 20 Ф Пох 4,2 техническия Крышка К50(δ)-ПНД	ΓΟCT 18599-2001 ΓΟCT 22689.2-89			M	3	0,036	иыпуск
5	Крышка К110(δ)-ПНД	ΓΟCT 22689.2-89			шт	3	0,030	
6	Ревизия полиэтиленовая 50С-ПНД	ΓΟCT 22689.2-89			шт	3	0,068	
7	Ревизия полиэтиленовая 110С-ПНД	ΓΟCT 22689.2-89			шт	3	0,32	
8	Заглушка 350-ПНД	ΓΟCT 22689.2-89			шт	10	0,027	
9	Заглушка 3110-ПНД	ΓΟCT 22689.2-89			шт	6	0,12	
10	Прочистка Ø50 в лючке (приямке)	ΓΟCT 22689.2-89			шт	1	0,12	см. <i>–ВК лист 9</i>
11	Прочистка Ø110 в лючке (приямке)	ΓΟCT 22689.2-89			шт	6		см. –ВК лист 10
12	Крепления для трубопроводов Ø50–100	серия 4.904-69			KZ	19,0		
13	Песок (подсыпка под трубопровод)	, 			M <sup>3</sup>	0,7		
	<u>Канализация КЗ</u>							
1	Жироуловитель Зл/сек				шт.	1		
2	Труба полиэтиленовая канализационная ТК50-ПНД	ГОСТ 22689.1-89			М	13,0		
3	Труба полиэтиленовая ПЭ 100 SDR 26 Ø 110 x 4,2 техническая	ΓΟCT 18599-2001			М	13,5	1,44	выпуск
4	Заглушка 350-ПНД	ΓΟCT 22689.2-89			шт	2	0,027	
			Изм. Колуч Лист № 2	Док. Подп. Дата		-Bh	<i>(.C0</i>	

Позиция	Наименование и техническая характеристика	Тип, марка, обозначение документа, опросного листа	Код оборудования изделия, материала	Поставщик	Ед. изм.	Количе- ство	Масса единицы, кг	Примечание
1	2	3	4	5	6	7	8	9
5	Прочистка Ø50 в лючке (приямке)	ГОСТ 22689.2-89			шт	1		см. –ВК лист 9
6	Прочистка Ø110 в лючке (приямке)	ΓΟCΤ 22689.2-89			шт	1		см. –ВК лист 10
7	Крепления для трубопроводов Ø50	серия 4.904–69			кг	1,0		
8	Песок (подсыпка под трубопровод)				M <sup>3</sup>	1,3		
	<u>Тепловая изоляция трубопровода К1 (по чердаку)</u>							
	а. Теплоизоляционный слой из минеральной ваты S = 30 мм	TY 36-1695-79*			M³	0,1		
	б. Пароизоляционный слой-рубероид, марки РПП-300А	ΓΟCT 10923-82*			M <sup>2</sup>	2,0		
	в. Покрытие защитное-стеклопластик рулонный	TY 6-11-145-80*			M <sup>2</sup>	2,3		
	<u>Трубопровод дренажной воды К1Н</u>							
1	Насос центробежный погружной для загрязненных стоков ГНОМ 10-6,				шт	1	15,0	
	Q=10м³/час, H=6м, мощностью 1,1 кВт							
2	Задвижка клиновая с выдвижным шпинделем фланцевая Ру=1,0 мПа Ду50	30ч6δр			шт	1	18,0	
3	Клапан обратный фланцевый Ру=1,6 мПа Dy50	16ч3р			шт	1	23,5	
4	Фланец стальной плоский приварной 1–50–10	ΓΟCT 12820-80*			шт	1	2,06	
5	Фланец стальной плоский приварной 1–50–16	ΓΟCT 12820-80*			шт	1	2,58	
6	Трубопровод из стальных электросварных труб Ø57x3,5	ΓΟCΤ 10704-91			М	10,0	4,62	
7	Крепления для трубопроводов Ø50–100	серия 4.904–69			кг	0,5		
8	Покрытие стальных труб и фасонных частей грунтовкой ГФ-021 на 1 раз	ΓΟCT 25129-82*			M <sup>2</sup>	1,8		
9	Окраска стальных труб и фасонных частей эмалью ПФ–115 на 2 раза	ΓΟCΤ 6465-76			M <sup>2</sup>	1,8		
					1	ı		

Изм. Колуч Лист №Док. Подп. Дата

-BK.CO

Лист 3

Позиция	Наименование и техническая характеристика	Тип, марка, обозначение документа, опросного листа	Код оборудования изделия, материала	Поставщик	Ед. изм.	Количе- ство	Масса единицы, кг	Примечание
1	2	3	4	5	6	7	8	9
	Санитарно-техническое оборудование							
1	Умывальник керамический прямоугольный без спинки 650х500							
	Ум Пр5Ф комплектно:	ГОСТ 30493-96			шт.	17		
	а. Сифон пластмассовый бутылочный СБУ	ГОСТ 23289-94			шт.	17		
2	Смеситель для умывальника настольный центральный См-УмОЦБА (L=110мм)	ΓΟCΤ 25809-96			шт.	17		
3	Унитаз напольный керамический тарельчатый с косым выпуском							
	исполнение 1, комплектно:	ГОСТ 22847-94			шт.	9		
	а. Бачок смывной, непосредственно устанавливаемый на унитазе БУ	ΓΟCΤ 21485-94			шт.	9		
	б. Сиденье пластмассовое	ΓΟCΤ 15062-83			шт.	9		
4	Унитаз напольный керамический тарельчатый с косым выпуском с							
	цельноотлитой полочкой детский комплектно:	ΓΟCΤ 30493-96			компл.	4		
	а. Бачок смывной пластмассовый высокорасполагаемый	TY 21-26-14576						
	δ. Сиденье пластмассовое для детского унитаза							
5	Подводка к смывному бачку Ø15 (гибкий шланг) l=200	ТУ 205РСФСР11.919-91			шт.	9		
6	Мойка из нержавеющей стали с одной чашей МНВ комплектно:	OCT PK 7.20.09-2005			шт.	5		
	а. Сифон пластмассовый бутылочный с выпуском СБУ	ГОСТ 23289-94			шт.	5		
7	Смеситель для мойки с одной чашей См-МОЦБА (L=180мм)	ΓΟCΤ 25809-96			шт.	5		
8	Гигиенический душ				шт.	2		
9	Электроводонагреватель накопительный V=15л, Ny=1,5 кВт				шт.	1		
10	Электроводонагреватель накопительный V=30л, Ny=1,5 кВт				шт.	4		
11	Электроводонагреватель накопительный V=50л, Ny=1,5 кВт				шт.	1		

Изм. Колуч Лист №Док. Подп. Дата

-BK.CO

Лист 4

Позиция	Наименование и техническая характеристика	Тип, марка, обозначение документа, опросного листа	Код оборудования изделия, материала	Поставщик	Ед. изм.	Количе- ство	Масса единицы, кг	Примечание
1	2	3	4	5	6	7	8	9
	<u>Демонтаж</u>							
1	Умывальник керамически <del>й</del>	ΓΟCT 30493-96			шт.	17		
2	Унитаз напольный керамический	ΓΟCT 22847-94			шт.	9		
3	Мойка из нержавеющей стали с одной чашей МНВ	OCT PK 7.20.09-2005			шт.	2		
4	Трубопровод из водогазопроводных обыкновенных оцинкованных труб Ø15х2,8	ΓΟCT 3262-75*			М	133,0		
5	Трубопровод из водогазопроводных обыкновенных оцинкованных труб Ø20х2,8	ΓΟCT 3262-75*			М	22,0		
6	Трубопровод из водогазопроводных обыкновенных оцинкованных труб Ø25х3,2	ΓΟCT 3262-75*			М	22,5		
7	Трубопровод из водогазопроводных обыкновенных оцинкованных труб Ø32x3,2	ΓΟCT 3262-75*			М	32,5		
8	Трубопровод из водогазопроводных обыкновенных оцинкованных труб Ø50х3,5	ΓΟCT 3262-75*			М	27,0		
9	Трубопровод из труб чугунных канализационных ду50	ГОСТ 6942-98			М	101,5		
10	Трубопровод из труб чугунных канализационных ду100	ΓΟCΤ 6942-98			М	104,5		
0								
0								
-BK.CO

<u>Лист</u> 5